


COMUNE DI MONSAMPIETRO MORICO



PROVINCIA DI FERMO AREA TECNICA

OGGETTO:	
Opere per la messa in sicurezza del centro storico eventi sismici del 24 agosto 2016 e successivi.	di Sant'Elpidio Morico danneggiato dagli
Tirantatura degli edifici distinti al Fg.8 mappali 44	11 e 179
ELABORATO 03 B EL	ABORATI GRAFICI
Il progettista e Direttore dei Lavori	
L'impresa	

L'amministrazione comunale di Monsampietro Morico

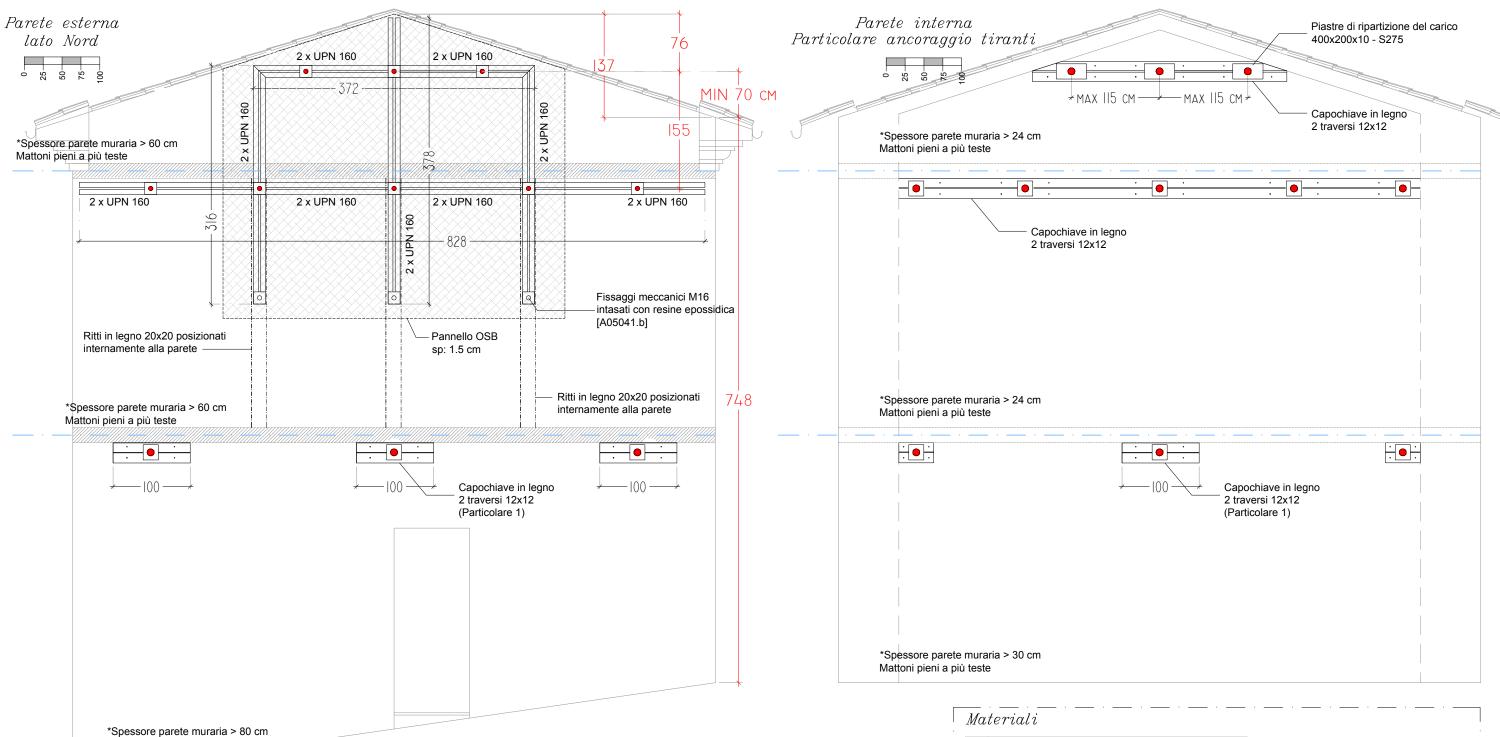


Avvertenze

• Prima della posa in opera delle barre d'ancoraggio e dei tiranti, accertarsi degli spessori dei paramenti murari e delle relative consistenze in sito, di concerto con la DD.LL.

Mattoni pieni a più teste

- Controllare e comunicare sempre le misure in cantiere prima delle effettive lavorazioni o della posa in opera dei profili necessari
- Eventuali lievi variazioni o discordanze rispetto al progetto che per ragioni tecnico-esecutive potrebbero presentarsi, devono essere prontamente comunicate alla DD.LL.

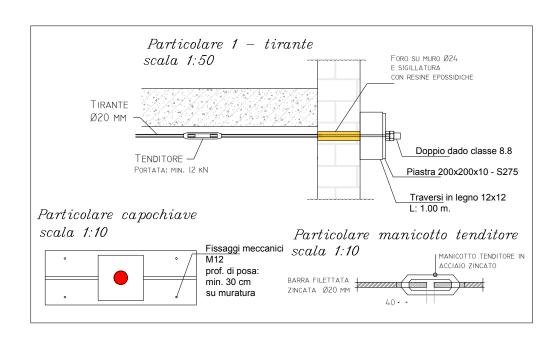

			ACCIAIO)	
: 		Elemento	Classe di resistenza	Classe di servizio	Classe di esecuzione
 - 	Materiali	Ritti, Traversi e/o elementi metallici	S 275	SC1	EXC2
: 		Piatti di giunzione	S 275	SC1	EXC2


		BU	LLC	INC					
	(ove	e nor	spe	cific	ato)				
Tipologia classe			е		Resistenza ftb			а	
M14	8.8 800 N/mm²			1²					
FORI PER BULLONI STANDARD									
DIAMETRO BULLONE mm	12	? 14 16 18 20 22 24 27 30					30		


FORI PER BULLONI STANDARD										
DIAMETRO BULLON	12	14	16	18	20	22	24	27	30	
DIAMETRO FORO mm		14	16	18	20	22	24	26	29	32
COPPIA DI SERRAGGIO No	CL. 8.8	90	144	225	300	430	507	750	1110	1508
COLLIN DI SEMMAGGIO MIN	EL. 10.9	113	180	251	387	540	750	940	1308	1820
BULLONERIA CL 8.8 UNI 5737-5739 ZINCATURA ELETTROLITICA UNI 3740										

SALDATURA (ove non specificato)							
Tipologia Saldatura a cordoni d'angolo							
axb 7x7mm							
ON DITUES BINDED A TIBIONE							


Tolleranze asse bulloni				
(ove non specificato)				
Distanza dai bordi	min. 25 cm			
nterasse bulloni	min. 35 cm			

Caratteristiche generali						
Costruzione	Opera provvisionale					
Vita Nominale	< 10 anni					

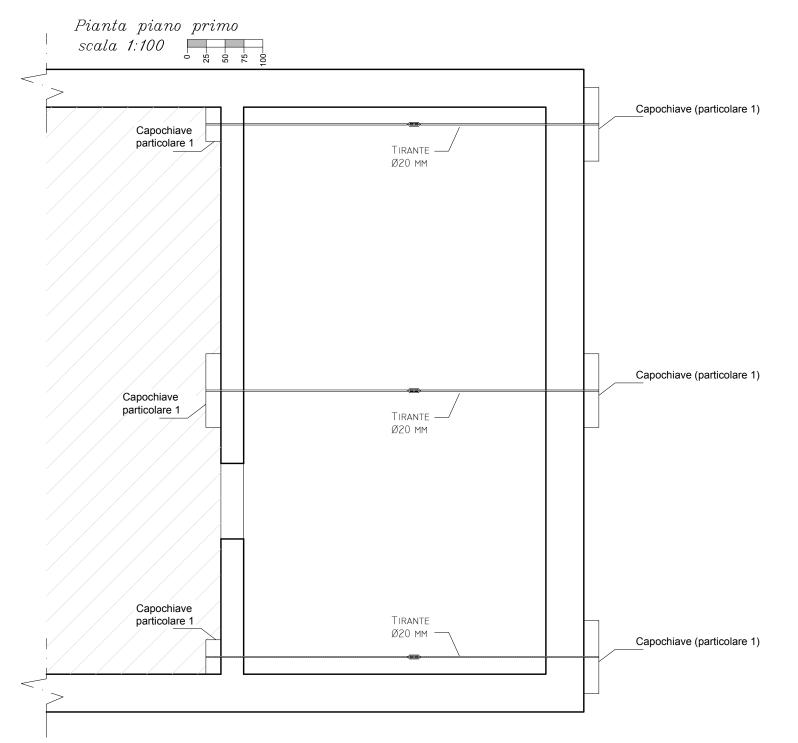

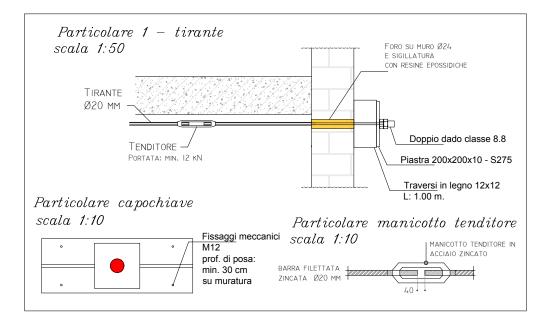

Pianta piano secondo scala 1:100

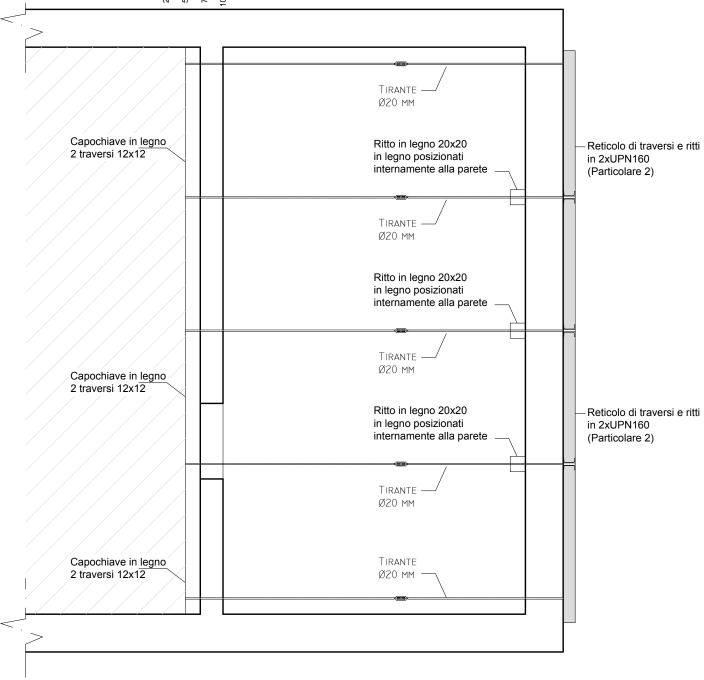

7.6	,	•	7 .
M/M	to.	ria	11
-101 Ce	$\iota \iota \iota$, iu	$\iota \iota$

Tirante	Teno	Perno di giunzione						
	Tipo	Tipologia						
Ø20	Tenditore tipo II B Filettatura ISO A 39	Tenditore tipo O-O Filettatura ISO M 36	Forcella M22 (7/8)					
	Portata (kN)							
86,40	98,10	102,00	54,64					

Schede tecniche

• Per ogni elemento di giunzione (tenditore, perni, forcelle o tiranti) fornire sempre la scheda tecnica, di concerto con la DD.LL.

Pianta piano sottotetto scala 1:100 TIRANTE Ø20 MM TIRANTE Capochiave Ø20 MM -Reticolo di traversi e ritti in legno in 2xUPN160 2 traversi 12x12 (Particolare 2) TIRANTE Ø20 MM

Avvertenze

- Prima della posa in opera delle barre d'ancoraggio e dei tiranti, accertarsi degli spessori dei paramenti murari e delle relative consistenze in sito, di concerto con la DD.LL.
- Controllare e comunicare sempre le misure in cantiere prima delle effettive lavorazioni o della posa in opera dei profili necessari
- Eventuali lievi variazioni o discordanze rispetto al progetto che per ragioni tecnico-esecutive potrebbero presentarsi, devono essere prontamente comunicate alla DD.LL.

Prove sui materiali

- Dovranno essere forniti per ogni tipo di profilo utilizzato, le relative bolle di consegna, le dovute certificazioni e le prove di laboratorio interne eseguite dal centro di trasformazione da cui detti materiali sono stati acquistati
- Dovranno essere eseguiti prelievi sui materiali nel rispetto delle NTC 08 e comunque nei modi indicati dalla DD.LL.

Particolare 2- incrocio ritti-traversi scala 1:25

