## Comune di Camerino Provincia di Macerata

Integrazione agli elaborati per l'adeguamento alle osservazioni del prot. 26999 del 10/12/2020 del Comune di Camerino riguardo il Piano di recupero di iniziativa privata per l'ampliamento di un edificio unifamiliare sito in Località Campolarzo n.5.

Progetto del piano di recupero scala 1:100 Prospetti

Verifica superficie aereoillluminante Verifica volumetria


Li, 14 Dicembre 2020


La Committenza Michele Piccioni Mulleturon Marina Rapaccioni


Progettazione Arch. Danilo Spinozzi







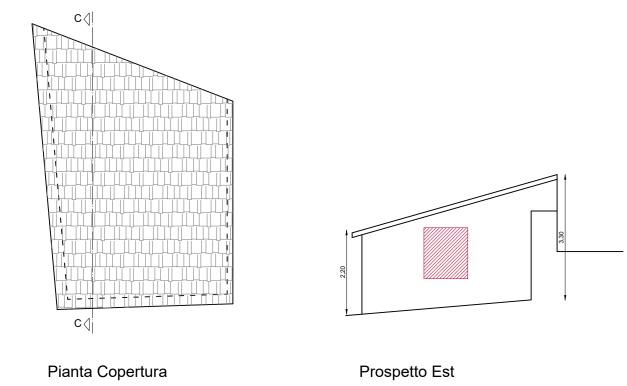


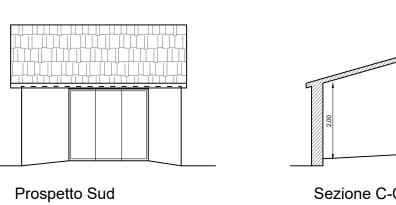


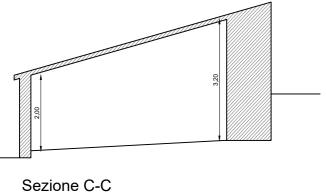

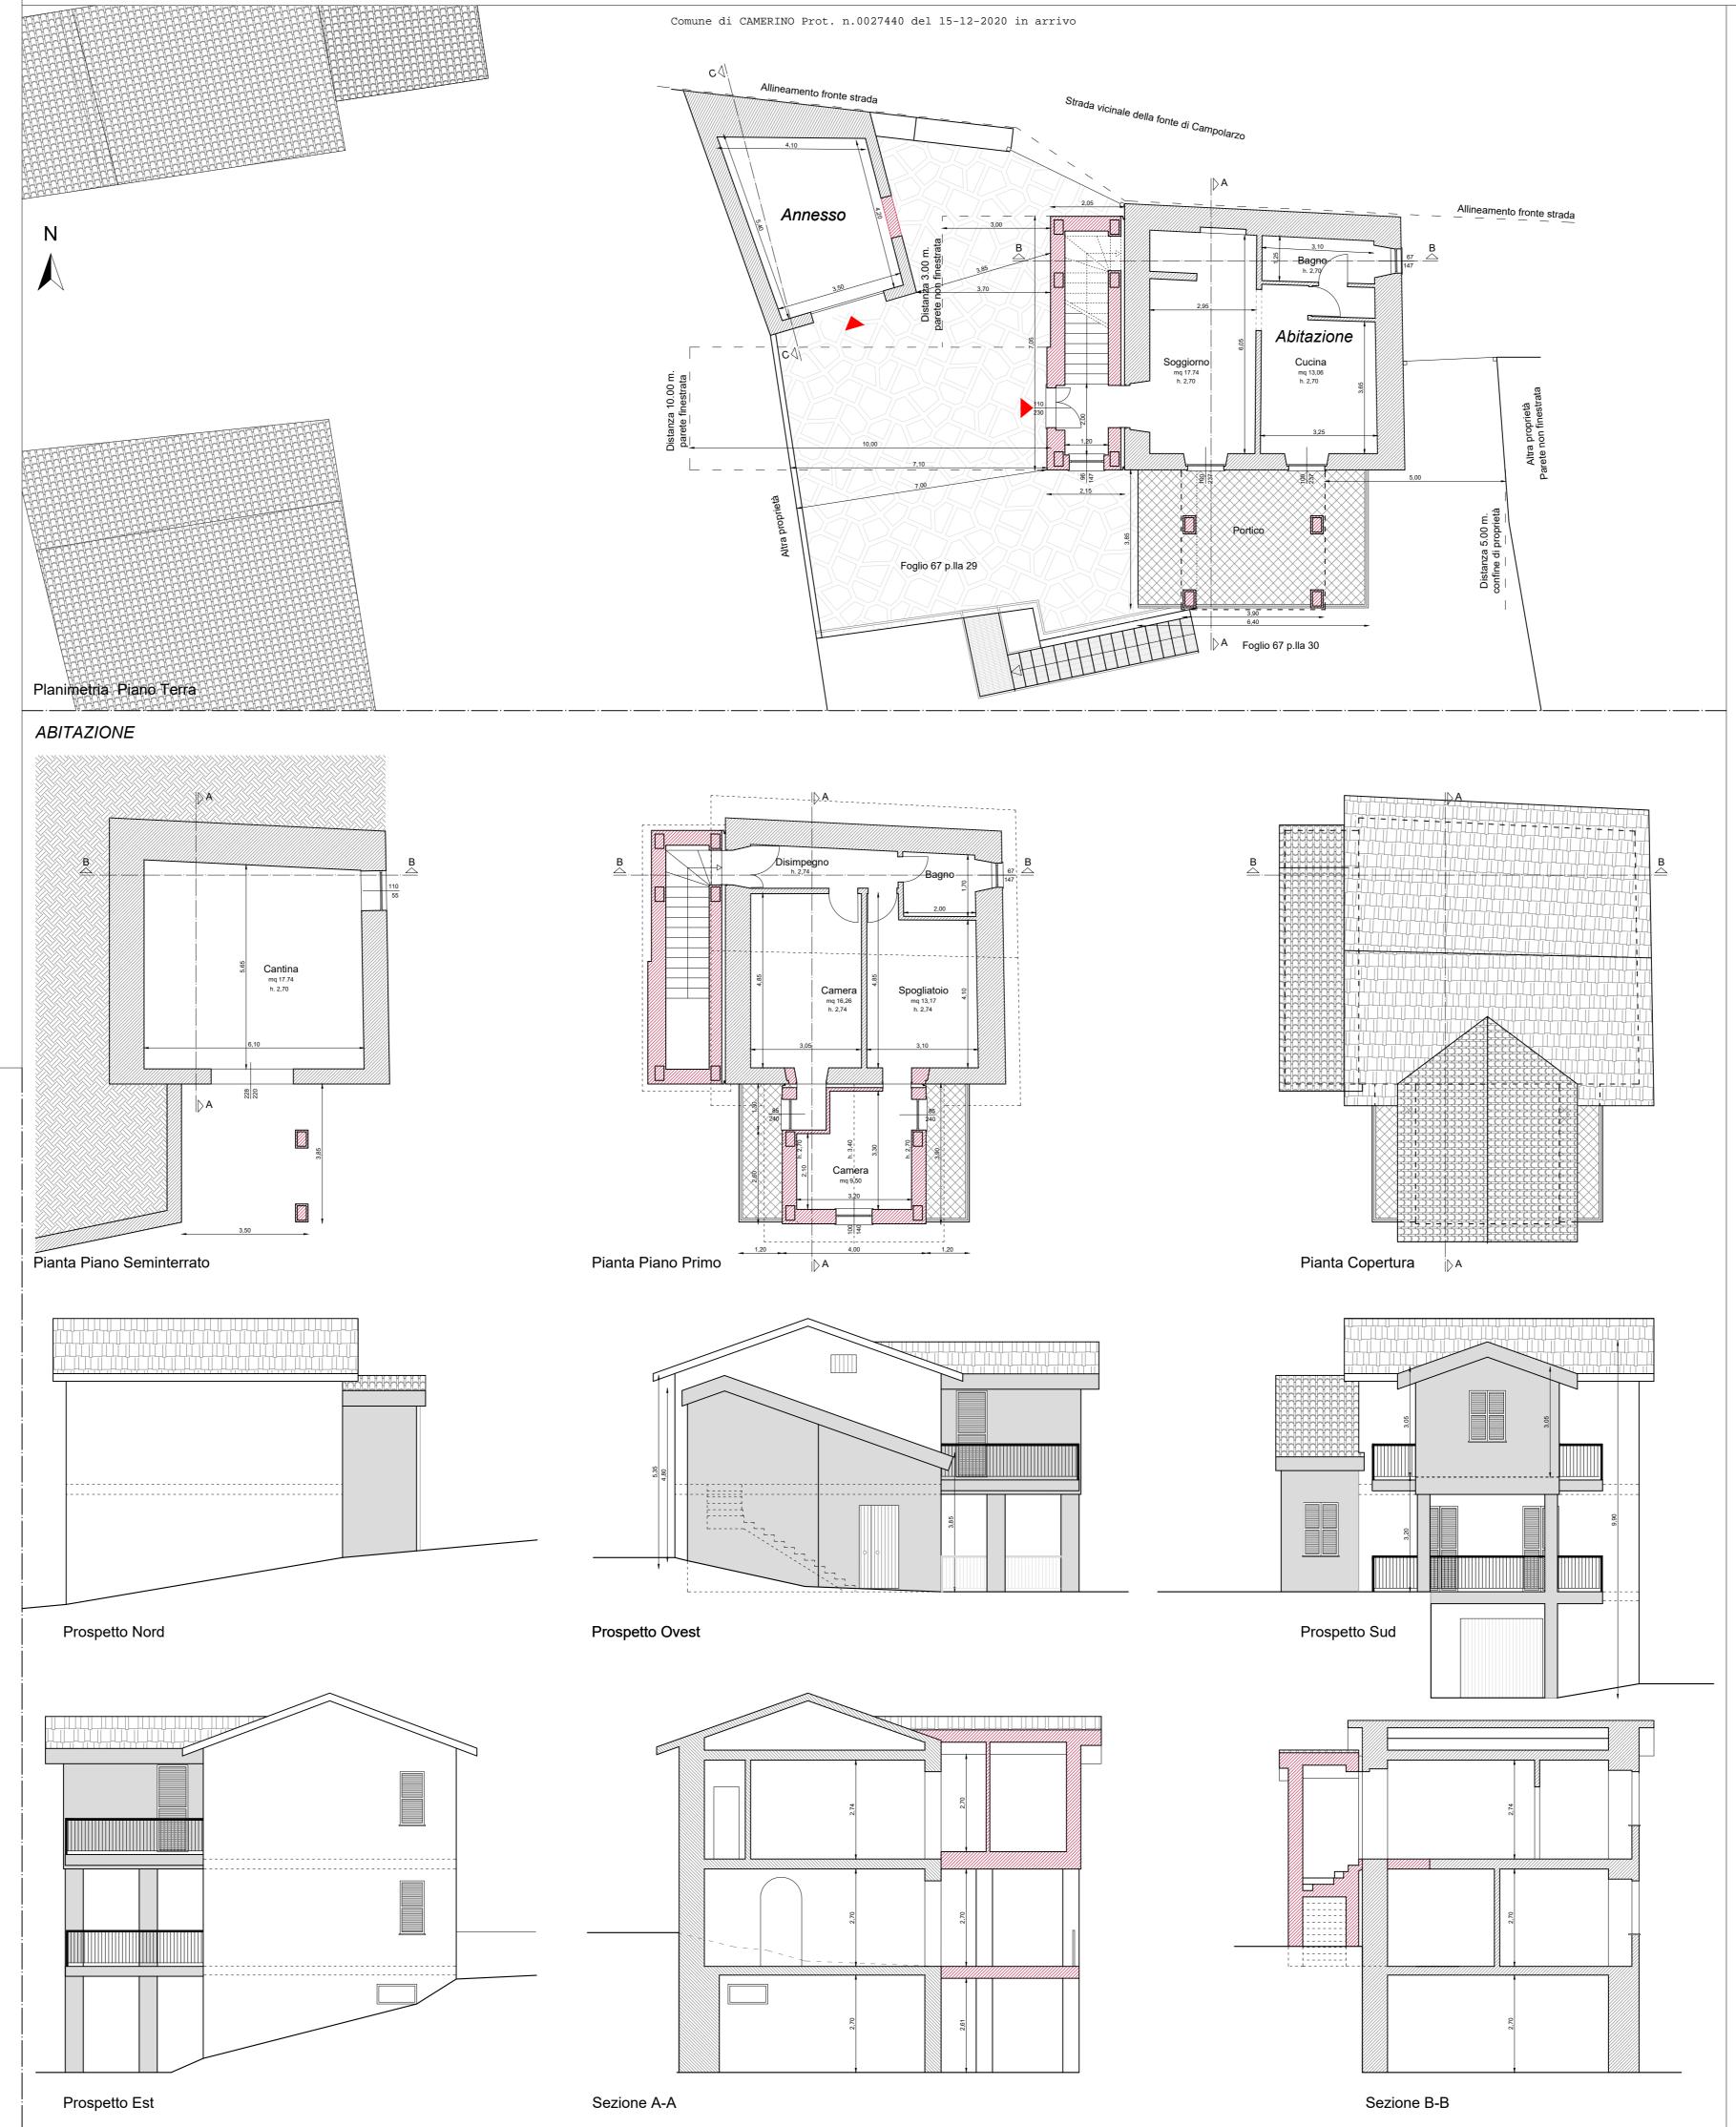

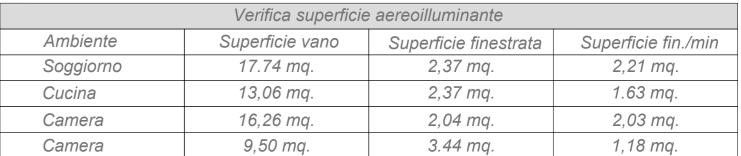

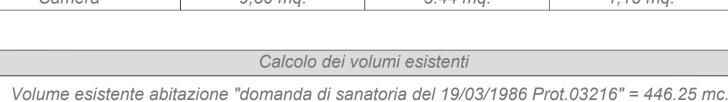

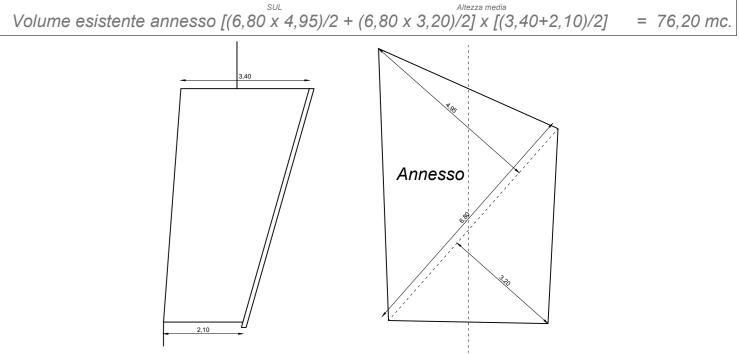


2,10			
Calcolo dei volumi di progetto			
Volume corpo 1	Parte A= $(2,05 \times 1,00) \times [(4,40+4,95)/2] = 9,57 \text{ n}$	nc.	
	Parte B= $(2,05 \times 2,25) \times [(4,95+4,65)/2] = 22,13 \text{ n}$	nc.	
	Parte C= $(2,05 \times 0,40) \times [(4,65+4,50)/2] = 3,75 \text{ n}$	nc.	
	Parte D= $(2,15 \times 3,40) \times [(4,50+3,40)/2] = 28.87 \text{ n}$	nc.	
	Totale corpo 1 = 64,32 m	nc.	
Volume corpo 2	Parte E= $(3,90 \times 2,00) \times [(3,10+3,80)/2] = 26,91 \text{ n}$	nc.	
	Parte F= $(3.90 \times 2.00) \times [(3.10+3.80)/2] = 26.91 \text{ n}$	nc.	
	Parte G= $(3.85 \times 3.90) \times 2.70 = 40.54 \text{ n}$	nc.	
	Parte H= $(3,85 \times 3,50) \times 2,95 = 39,75 \text{ n}$	nc.	
	Totale corpo 2 =134,11 n	nc.	

= 198.43 mc.

Totale Volume = 720,88 mc.

Verifica volumetrica = 720,88 < 1125.0 mc.

Totale volumi di progetto

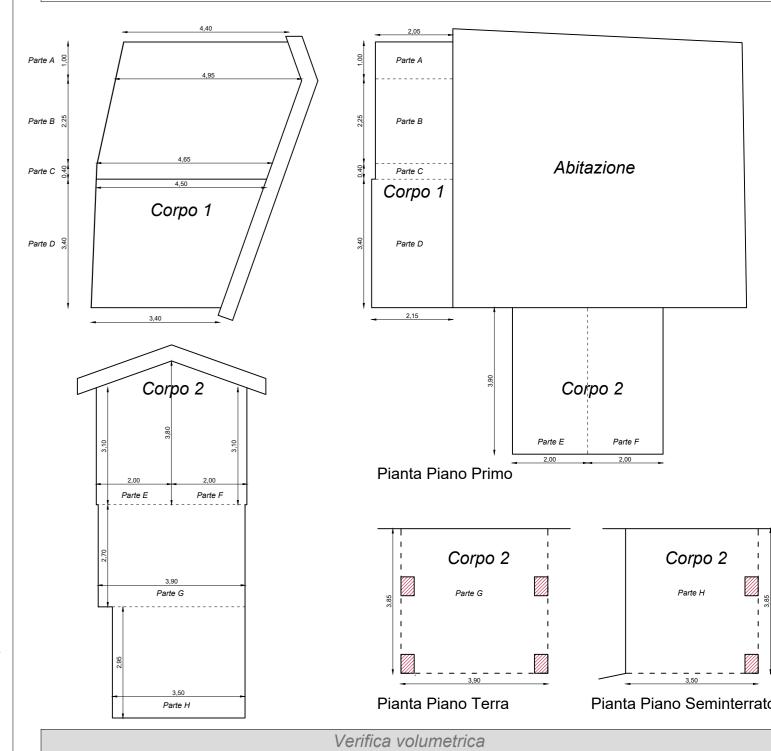

3,90  Parte G  3,50  Parte H	Parte G	Corpo 2  Parte H  Pianta Piano Seminterrato	
Verifica volumetrica			
Superficie Foglio 67 p.lla 29 = 200 mq.			
Superficie Foglio 67 p.lla 30 = 550 mq.			
Totale superficie = 750 mq.			
Indice di fabbricabilità fondiaria 1,5 mc./mq.= 1.5 x 750 = 1125,0 mc.			
Volume esistente abitazione "domanda di sanatoria del 19/03/1986 Prot.03216" =446.25 mc.			
Volume esistente annesso = 76,20 mc.			
Volume di progetto =198,43 mc.			